




縦 断 図 SC=1:500 (H) 施工範囲 L=45. 8m No. 10+5. 800 5.000 5. 000 計画高 0.000 0. 000 現況用水路敷高 現況排水路敷膚 地盤高 -5. 000 -5. 000 -10.000 -10.000 DL=-15. 000 DL=-15. 000 j≈0.098% L≈175.000 1. 085 勾配図 0.002 盛土 切 土 1. 085 1.046 1. 681 1. 044 計画高 1. 085 0.953 2. 037 地盤高 追加距離 205. 210. 213. 220. 37. 258 5. 700 区間距離 +15.000 N0.10 +5.700 +10.400 測点 NO. 0 KE1 IP. 2 IA=37-03-25 R=-60.000 CL=38.806 TL=20.109 SL= 3.280 L=40.163 A=80.000 L=40. 163 A=-80. 000 IP. 1 IA=14-26-27 R=159. 351 LC= 0. 000 L=177. 715 L=27. 266 曲率図 実施設計図面 工事名 R7徳土 阿南小松島線 小・立江青森 左側 ----------右側 -------片勾配摺付 路線名等 阿南小松島線 小松島市立江町青森 拡幅摺付 1:500 (H) 1:100 (V) 図面番号 縮尺 2 / 9 会社名 事業者名 徳島県東部県土整備局〈徳島庁舎〉

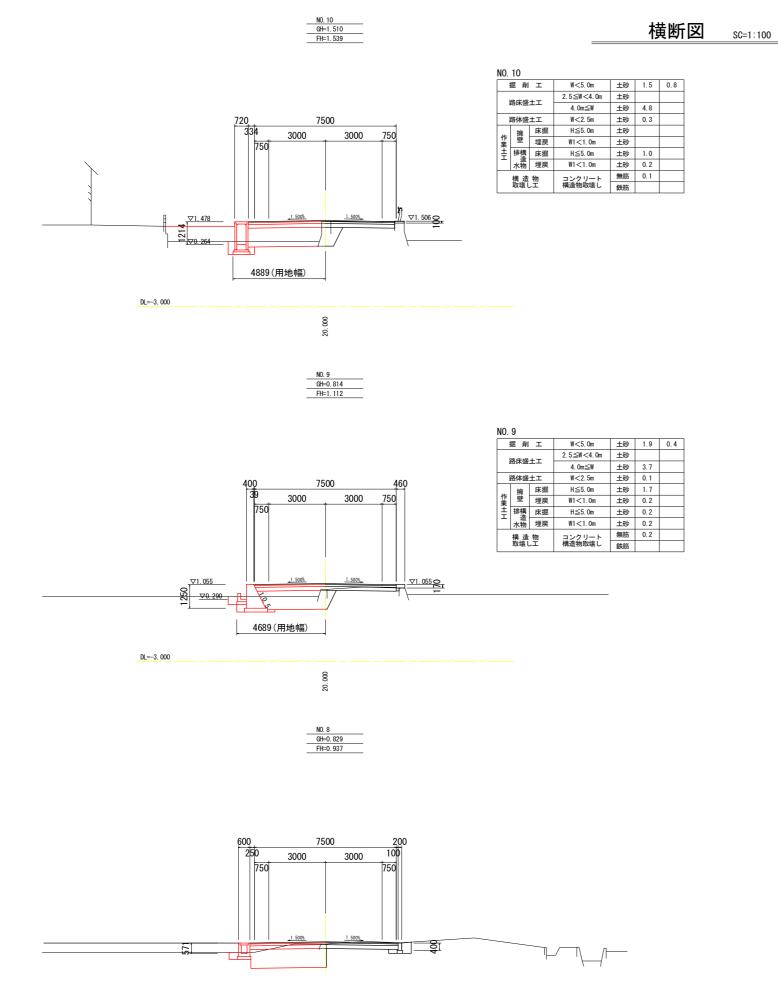

DL=-3. 000

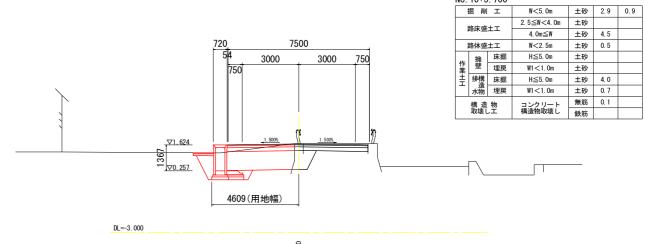

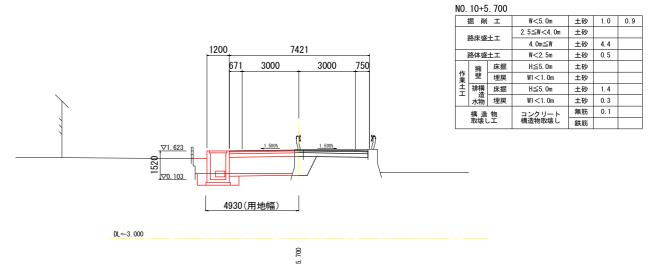


N0. 10+5. 700 GH=1. 690 FH=1. 681

NO. 10+5. 700'

実施設計図面							
工事名	R 7 徳土 阿南小松島線 小・立江青森 道路改良工事 阿南小松島線 小松島市立江町青森						
路線名等							
工事箇所							
図面名	横断図						
縮尺	1:100	図面番号	3 / 9				
会社名							
事業者名	徳島県東部県土整	備局〈徳島庁	-舎〉				

(阿南小松島線)

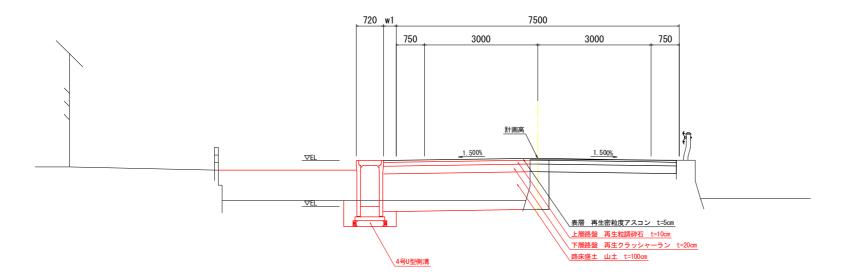

県道部舗装構成 SC=1:20

車道舗装




取合い舗装




実施設計図面

工事名	R 7 徳土 阿南小松島線 小・立江青森 道路改良工事					
路線名等	阿南小松島線	阿南小松島線				
工事箇所	小松島市立江町青森					
図面名	標準断面図					
縮尺	図示	図面番号	4 / 9			
会社名						
事業者名	徳島県東部県土整備局〈徳島庁舎〉					

排水構造物工詳細図(1/2)

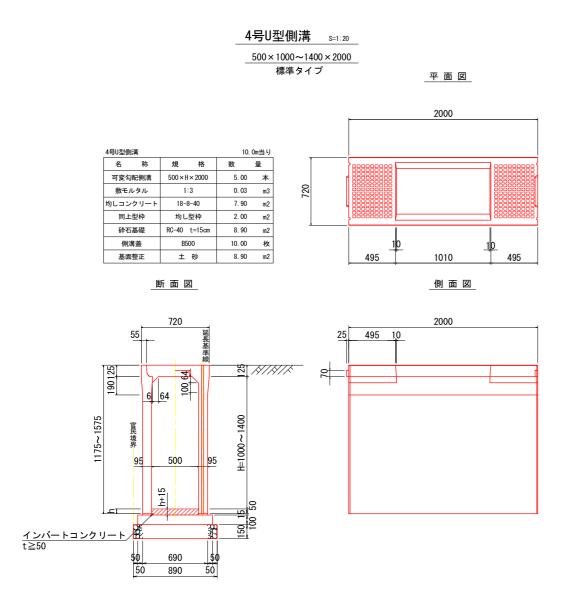


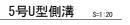

<u>500×900×2000</u> 横断タイプ


平面図

5号U型側溝 10.0m当り							
名 称	規	格	数	뮬			
可変勾配側溝	500×90	00×2000	5. 00	本			
敷モルタル	1	:3	0. 03	m3			
均しコンクリート	18-	8-40	7. 90) m2			
同上型枠	均し	.型枠	2.00) m2			
砕石基礎	RC-40	t=15cm	8. 90) m2			
鋼製溝蓋	ボル	ト固定	5. 00	組			
基面整正	±	砂	8. 90) m2			

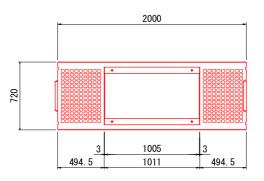

断面図

側面図

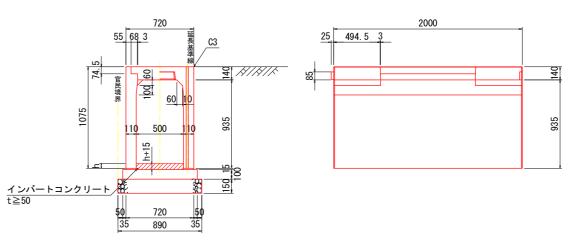


実施設計図面

大心区以口	大池区町四面						
工事名	R 7 德土 阿南小松島線 小·立江青森 道路改良工事 阿南小松島線 小松島市立江町青森 排水構造物工詳細図(1/2)						
路線名等							
工事箇所							
図面名							
縮尺	1:20	図面番号	5 / 9				
会社名							
事業者名	徳島県東部県土整備局〈徳島庁舎〉						

排水構造物工詳細図(2/2)


2号L型用水路 sc=1:20

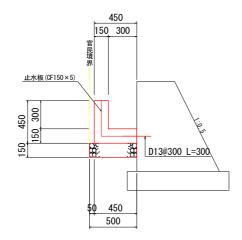

	2号L型用	水路	10.	Om当り		
	名	称	規	格	数	量
	コンクリート 型 枠 差し筋		18-8-40 小型構造物 SD345 D13		1. 13	m3
					9.00	m2
					9. 95	kg
	砕石	基礎	RC-40	t=15cm	5. 00	m2
	止水板		CF1	50×5	0. 75	ш

※止水板は目地位置に設置

4号L型用水路 SC=1:20

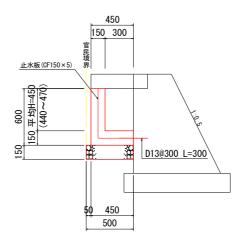


4号L型用水路 10.0m当り						
名 称	規	格	数	뮬		
コンクリート	18-8-40		1. 35	m3		
型枠	小型構造物		12. 00	m2		
差し筋	SD345 D13		9. 95	kg		
砕石基礎	RC-40 t=	-15cm	5. 00	m2		
止水板	CF150>	< 5	0. 90	m		

※止水板は目地位置に設置


2号集水桝 ___ SC=1:20

平 面 図

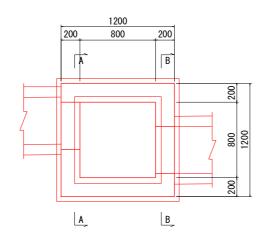


2号集水板	14			1.0	基当り
名	称	規	格	数	量
コンク	リート	18-	8-40	1. 34	m3
型	枠	小型	構造物	13. 33	m2
砕石	基礎	RC-40	t=15cm	1. 69	m2
鋼製	桝蓋	T-25 落。 ボルト固	とし込み式 定	1.00	組
基面	整正	±	砂	1. 69	m2

A-A断面図

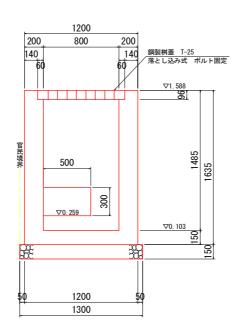


B-B断面図

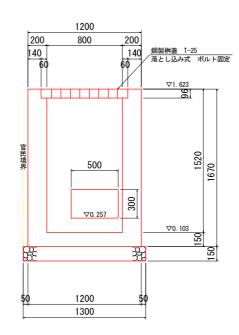

実施設計図面							
工事名	R 7 徳土 阿南小村	松島線 小・	立江青森 道路改良工事				
路線名等	阿南小松島線	河南小松島線					
工事箇所 小松島市立江町青森							
図面名	排水構造物工詳細	図 (2/2)					
縮尺	1:20	図面番号	6 / 9				
会社名							
事業者名	徳島県東部県土整	備局〈徳島庁	*舎〉				

<u>擁壁・側溝展開図</u> SC=1:250 (H)

(左側)

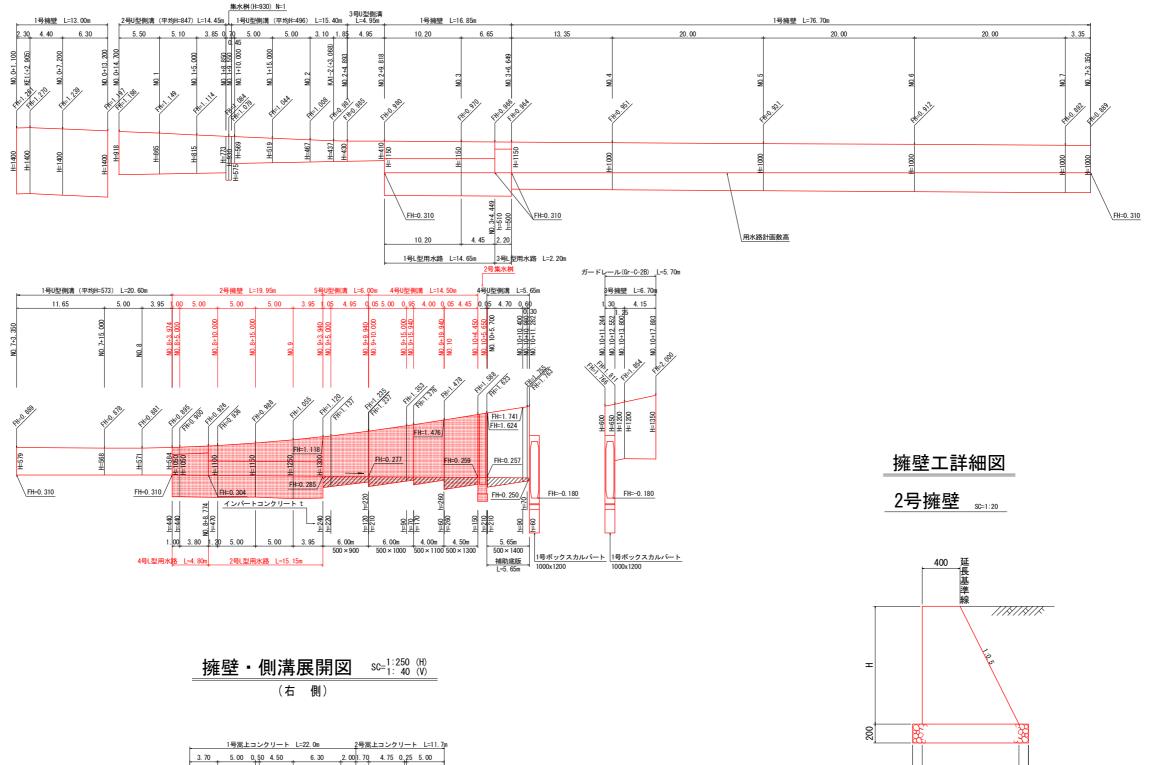

NO. 8+6. 300	NO. 8+10. 000	NO. 8+15. 000	6 ON RH	M. 9+6.300 M. 9+10.000	NO. 9+14. 755	OI ON Hale
H=100	H=100	H=100	H=170	H=260 H=280 H=240	H=100 H=100	H=100
B=520	B=500	B=480 B=470	B=460	B=430 B=420		

2号擁壁							1. 0	m当り
Н	В	コンクリート	型枠	型 枠		ŧ	基面整正	
п	P	18-8-40	無筋構造物	勿	RC-40 t=2	:0cm	土 砂	
1050	925	0. 696 m3	2. 22	m2	1. 13	m2	1.13	m2
1100	950	0. 743 m3	2. 33	m2	1. 15	m2	1. 15	m2
1150	975	0. 791 m3	2. 44	m2	1. 18	m2	1.18	m2
1250	1025	0.891 m3	2. 65	m2	1. 23	m2	1. 23	m2
1300	1050	0. 943 m3	2. 75	m2	1. 25	m2	1. 25	m2

B=400+0. 5H B+200


cb+#c=n=1100;z

実施設計図面							
工事名	R 7 徳土 阿南小松島線 小・立江青森 道路改良工事						
路線名等	阿南小松島線 小松島市立江町青森						
工事箇所							
図面名	擁壁・側溝展開図	擁壁・側溝展開図・擁壁詳細図					
縮尺	図示	図面番号	7 / 9				
会社名							
事業者名	徳島県東部県土整	備局〈徳島庁	F舎〉				

坂路工詳細図


2号坂路 NO. 8+6. 5付近

平面図 SC=1:100

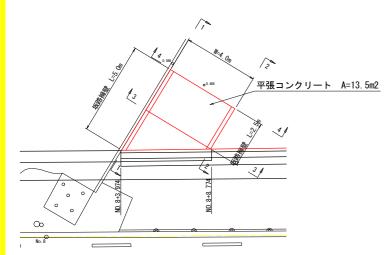


3号坂路 NO. 9+5. 9付近

平面図 SC=1:100

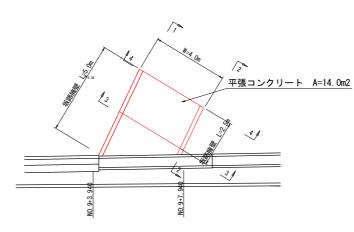



坂路<u>擁壁 sc=1:20</u>

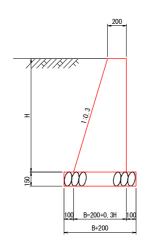

坂路擁壁					1.0m当り
Н	В	コンクリート	型 枠	砕石基礎	基面整正
"		18-8-40	小型構造物	RC-40 t=15cm	土 砂
300	290	0. 074 m3	0.61 m2	0. 49 m2	0. 49 m2
770	431	0. 243 m3	1.57 m2	0. 63 m2	0. 63 m2
800	440	0. 256 m3	1.64 m2	0. 64 m2	0. 64 m2

平張コンクリート ಽᢗ=1:10

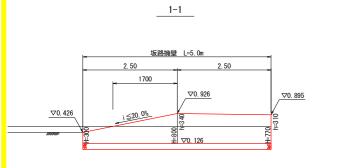

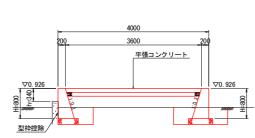


3-3

側面図・断面図 sc=1:50

001	90	. (90
2		1	
	コンクリート(18-8-25)		
路	盤(再生クラッシャーラン RC-3	(0)	

坂路擁壁 L=2.5m ∇0. 426

2-2

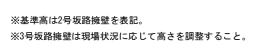




4-4

<u> </u>	3-3		4-4		
路体盛土 2.5	im≦W<4.0m 土砂	1. 0	m3	0.0	m3
床 堀	H≦5.0m 土砂	1.1	m3	1.4	m3
埋戻	W1≦1.0m 土砂	0. 7	m3	0. 4	m3

2号床版 SC=1:20

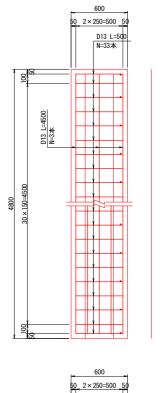

4号L型用水路/

2号床版				1	.0式当り
名	称	規	格	数	뮬
コンク	リート	24-1	12-25	0. 43	3 m3
型	枠	小型	構造物	0. 90) m2
埋殺	型枠	W39	0 t6	1. 87	7 m2
鉄	筋	SD345	5 D13	33. 23	3 kg
コンクリ	一ト控除	2号擁	壁控除	0. 11	m3

美施設計凶面					
工事名	R 7 徳土 阿南小	公島線 小・	立江青森 道路改良工事		
路線名等	阿南小松島線				
工事箇所	小松島市立江町青森				
図面名	坂路工詳細図				
縮尺	図示 図面番号 8 / 9				
会社名					
事業者名	徳島県東部県土整備局〈徳島庁舎〉				

2

基準点座標リスト				
点 名	Х	Y	Z	
04-23	108508. 526	102806. 683	2. 420	
T-0	108509. 837	102807. 570	2. 636	
T-1	108518. 777	102726. 440	2. 636	
T-2	108465. 410	102684. 602	0. 711	
T-3	108398. 953	102580. 421	0. 827	
T-4	108297. 758	102670. 072	0. 997	
T-5	108396. 264	102710. 971	0. 861	
T-0-1	108494. 571	102743. 168	1. 680	
T-4-1	108329. 320	102624. 040	0. 556	
T-5-1	108348. 476	102685. 733	0. 904	
T-5-2	108325. 833	102708. 641	0. 688	

日本測地系

No. 1	No. 2	T-5-1		
No. 0	KE1	No. 1	No. 2	No. 2
No. 0	KE1	No. 2	No. 2	No. 2
No. 0	KE1	No. 2	No. 2	No. 2
No. 0	No. 2	No. 2	No. 2	No. 2
No. 0	No. 2	No. 2	No. 2	
No. 0	No. 2	No. 2	No. 2	
No. 0	No. 2	No. 2		
No. 0	No. 2	No. 2	No. 2	
No. 0	No. 2	No. 2		
No. 0	No. 2	No. 2		
No. 0	No. 2			
No. 0	No. 2	No. 2		
No. 0	No. 2			
No. 0	No. 2			

線形路線	曲線表
IP NO	IP. 1 (R)
IA	14-26-27
R	159. 351
A	80.000
L	40.163
τ	7-13-14
T. K	13. 408
T. L	26. 798
D	40. 313
α	
L. CL	
L. TL	
SL	
Dis	167. 184
KA1	-37. 258
KE1	2. 905
KE2	2. 905
KA2	43.067
X	108304. 101
1 Y I	102672, 010

中心線座標リスト				
点名	Х	Y		
BP	108137. 866	102654. 219		
KA1-1	108264. 017	102667. 720		
KE1	108303. 709	102673. 663		
KA1-2	108341. 849	102686. 160		
BC-2	108508. 255	102748. 541		
SP-2	108527. 200	102752. 322		
EC-2	108546. 364	102749. 886		
EP	108572. 506	102742. 139		
IP. 1	108304. 101	102672. 010		
IP. 2	108527. 084	102755. 600		
No. 0	108300. 877	102673. 018		
No. 1	108320. 140	102678. 364		
No. 2	108338. 976	102685. 084		
No. 3	108357. 704	102692. 104		
No. 4	108376. 431	102699. 124		
No. 5	108395. 158	102706. 145		
No. 6	108413. 886	102713. 165		
No. 7	108432. 613	102720. 186		
No. 8	108451.340	102727. 206		
No. 9	108470.068	102734. 226		
No. 10	108488. 795	102741. 247		
No. 10+ 5. 700	108494. 133	102743. 247		
No. 10+10. 400	108498. 533	102744. 897		
No. 10+13. 800	108501. 717	102746. 091		
No. 11	108507. 523	102748. 267		
No. 11+10. 700	108517. 787	102751. 241		

NO. 610

NO. 611

NO. 613

NO. 614

REP

NO. 614

REP

NO. 615

REP

NO. 615

REP

NO. 616

NO. 617

REP

NO. 617

NO. 617

NO. 617

実施設計図面

工事名	R 7 徳土 阿南小	公島線 小・	立江青森 道路改良工事		
路線名等	阿南小松島線				
工事箇所	工事箇所 小松島市立江町青森				
図面名	線形図				
縮尺	1:500 図面番号 9 / 9				
会社名	会社名				
事業者名	事業者名 德島県東部県土整備局 (徳島庁舎)				